



測点	NO	水平距離	追加水平距離	垂直距離	追加垂直距離	床勾配	構造物高	床掘深	計面高
	0	0.00	0.00						
	1	10.40	10.40						
	2	22.50	22.50						
	3	35.00	35.00						
	4	47.00	47.00						
	5	59.00	59.00						
	6	71.00	71.00						
	7	83.00	83.00						
	8	95.00	95.00						
	9	107.00	107.00			21.1%			
	10	119.00	119.00						
	11	131.00	131.00						
	12	143.00	143.00						
	13	155.00	155.00						
	14	167.00	167.00						
	15	179.00	179.00						
	16	191.00	191.00						
	17	203.00	203.00						
	18	215.00	215.00						
	19	227.00	227.00						
	20	239.00	239.00						
	21	251.00	251.00						
	22	263.00	263.00						
	23	275.00	275.00						

工事名	R6 渡林 平防治山 美波町大越 堤防工事 (組い手編保型)		
路線名等	大越地区		
工事箇所	海部郡美波町大越		
図面名	河床縦断面図		
縮尺	1/500, 1/1000	図面番号	2
会社名			
事業者名	徳島県南部総合県民局産業交通部<美波>		

平面図

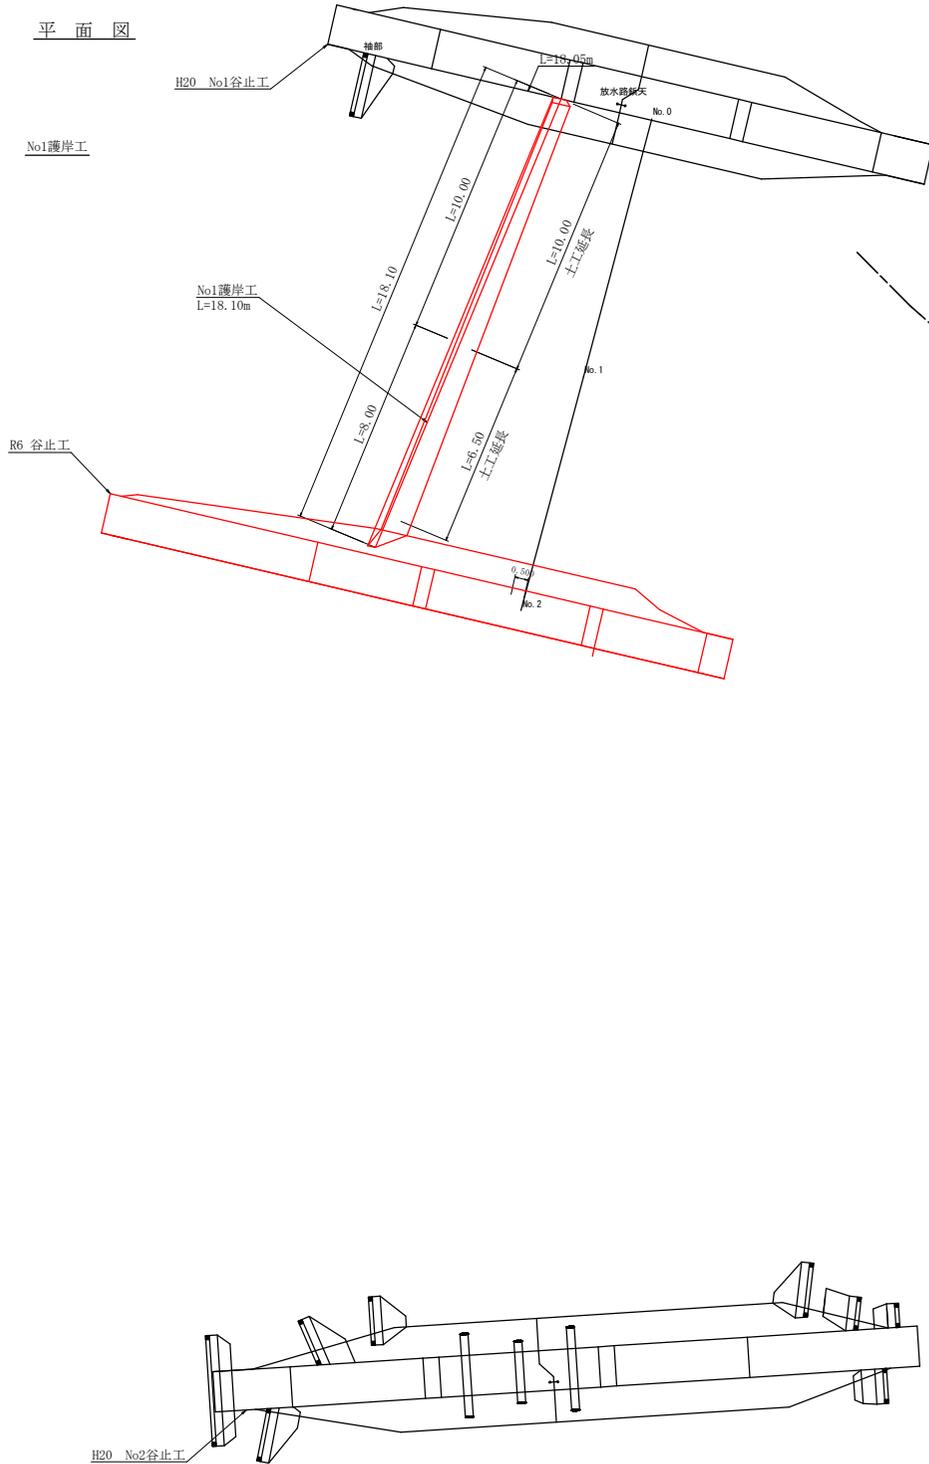

横断図

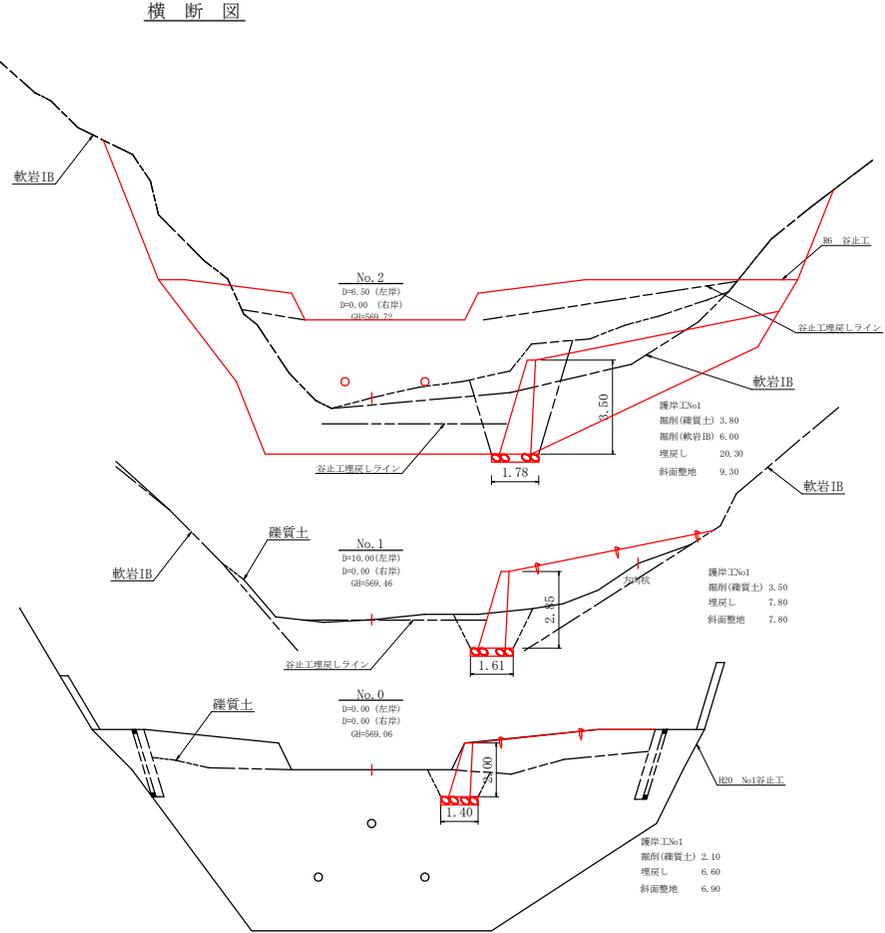

護岸工掘削計算表

護岸工NO	区分	距離	断面種	平均断面種	体積
1	No.0	0.00	2.10		0.00
1	No.1	10.00	3.50	2.80	28.00
1	No.2	6.50	3.80	3.65	23.73
1				0.00	0.00
計					51.73


護岸工NO	区分	距離	断面種	平均断面種	体積
1	No.0	0.00	0.00		0.00
1	No.1	10.00	0.00	0.00	0.00
1	No.2	6.50	6.00	3.00	19.50
1				0.00	0.00
計					19.50

護岸工NO	区分	距離	断面種	平均断面種	体積
1	No.0	0.00	6.60		0.00
1	No.1	10.00	7.80	7.20	72.00
1	No.2	6.50	20.30	14.05	91.33
1				0.00	0.00
計					163.33


護岸工NO	区分	距離	斜面整地		面積
			斜長	平均斜長	
1	No.0	0.00	0.00		0.00
1	No.1	10.00	7.80	7.35	73.50
1	No.2	6.50	9.30	8.55	55.58
1				0.00	0.00
計					129.08

工事名	R6 渡林 平野治山 美波町大越 河川工事 (阻い手確保型)		
路線名等	大越地区		
工事箇所	海部郡美波町大越		
図面名	護岸工横断図	図面番号	4
縮尺	1/100	図面番号	4
会社名			
事業者名	徳島県南部総合県民局 農林水産部<美波>		


No1護岸工 左岸側

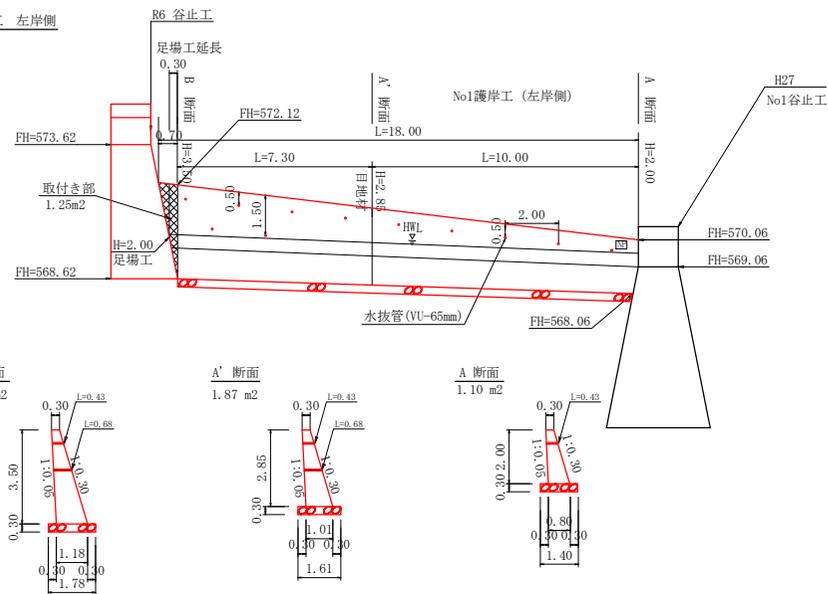


B 断面
2.58 m²

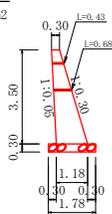

A' 断面
1.87 m²

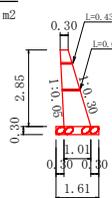

A 断面
1.10 m²

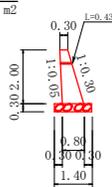


No1護岸工 (左岸側) 数量計算表


コンクリート		
	$1/2 \times (1.10 + 1.87) \times 10.00$	= 14.85 m ³
	$1/2 \times (1.87 + 2.58) \times 7.30$	= 16.24 m ³
	$1/2 \times (2.58 + 0.00) \times 0.70$	= 0.90 m ³
		= 31.99 m ³
型枠		
	$1/2 \times (2.00 + 2.85) \times 10.00$	= 24.25 m ²
	$1/2 \times (2.85 + 3.50) \times 7.30$	= 23.18 m ²
	$(24.25 + 23.18 + 1.25) \times 2.045$	= 99.55 m ²
敷栗石・掘削面仕上		
	$1/2 \times (1.40 + 1.61) \times 10.00$	= 15.05 m ²
	$1/2 \times (1.61 + 1.78) \times 7.30$	= 12.37 m ²
		= 27.42 m ²
足場工(単管傾斜)		
	$1/2 \times (2.00 + 2.85) \times 10.00$	= 24.25 m ²
	$1/2 \times (2.85 + 3.50) \times 7.30$	= 23.18 m ²
	$1/2 \times (3.50 + 2.00) \times 0.30$	= 0.83 m ²
		= 48.26 m ²
	48.26×1.044	= 50.38 m ²
水抜き(VU65mm)		
	$(0.43 \times 9.00) + (0.55 \times 2.00)$	= 4.97 m
目地材		
	$1.10 + 1.87 + 2.58$	= 5.55 m ²
小計		
コンクリート		= 31.99 m ³
型枠		= 99.55 m ²
敷栗石・掘削面仕上		= 27.42 m ²
足場工(単管傾斜)		= 50.38 m ²
水抜き(VU65mm)		= 4.97 m
目地材		= 5.55 m ²

工事名	R6 森林 平治山 美波町大越 展開工事 (組い手編保型)		
路線名等	大越地区		
工事箇所	海部郡美波町大越		
図面名	護岸工展開図		
縮尺	1/100	図面番号	5
会社名			
事業者名	徳島県南部総合農林局 農林水産部<美波>		


仮設路面工平面図 S=1:500

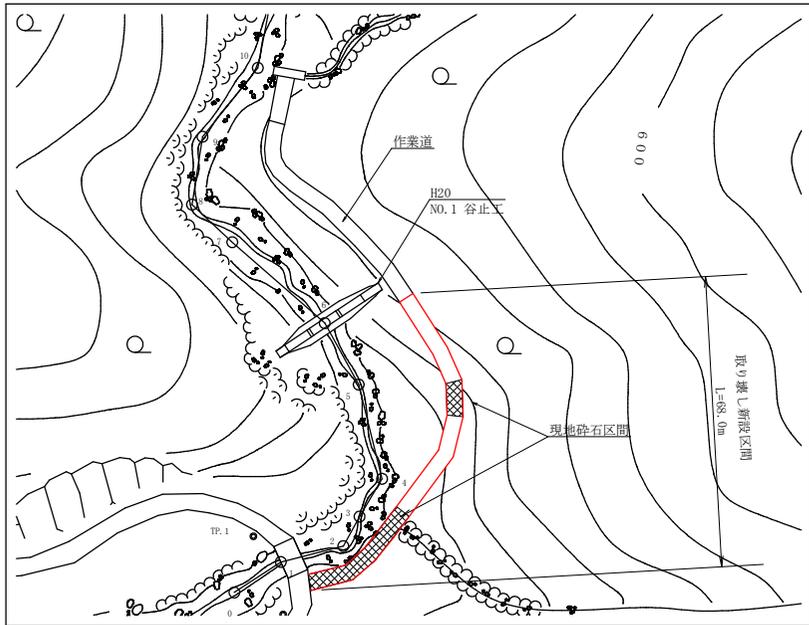


仮設路面工展開図 S=1:100

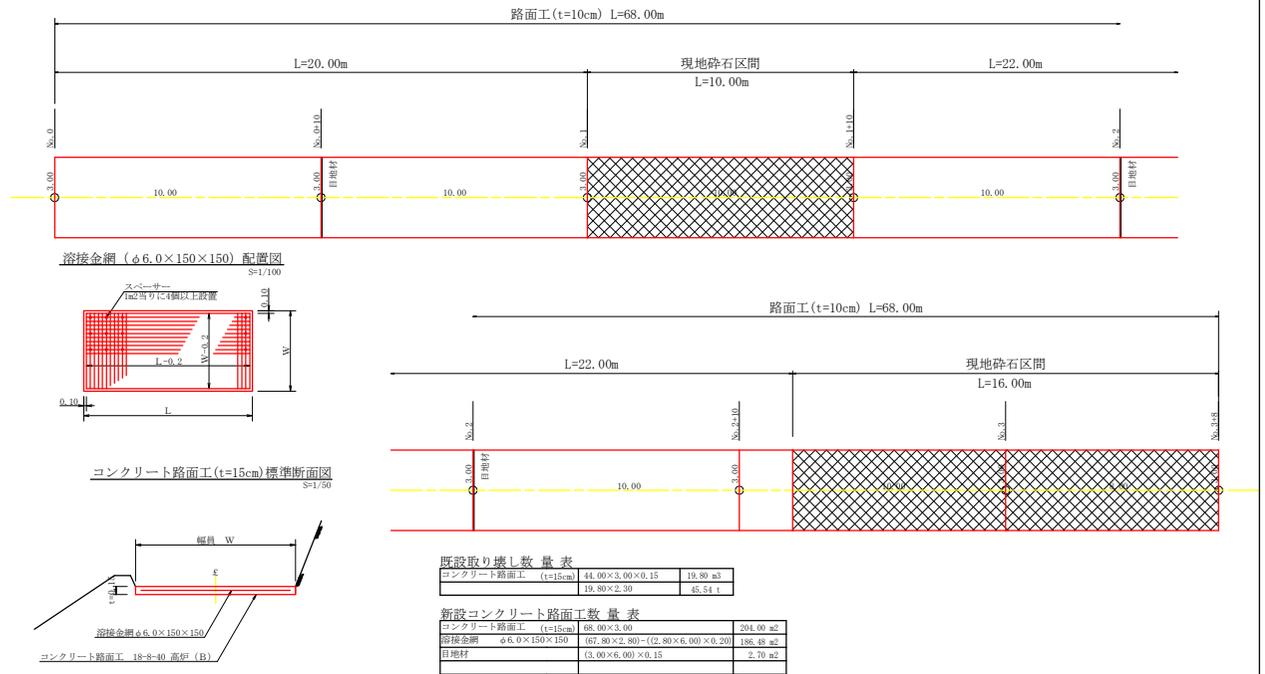

既設間詰工平面図 S=1:500

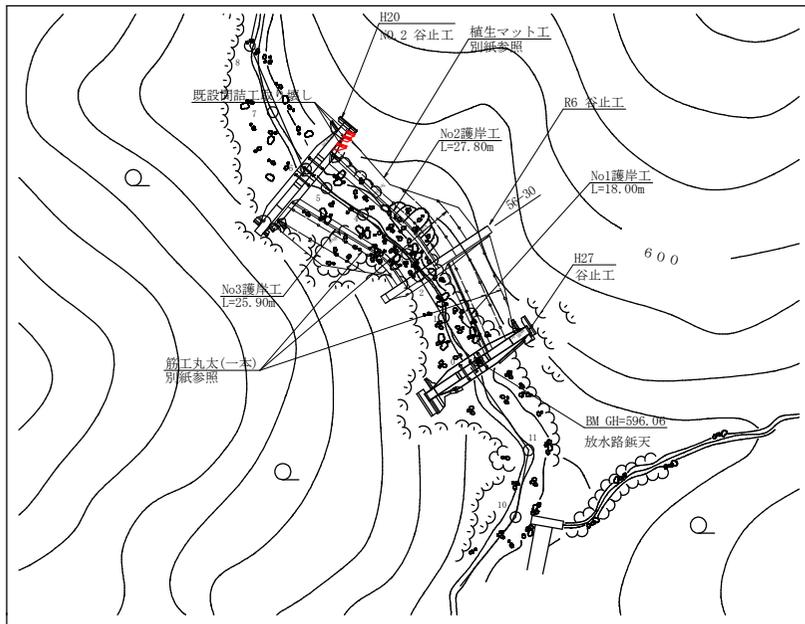


既設間詰工正面図 S=1:100

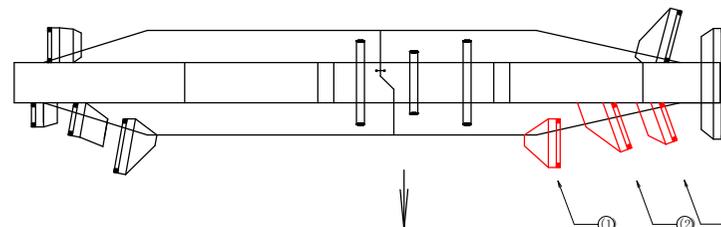

既設間詰工正面図 S=1:100

左岸下流 左岸下流 左岸下流

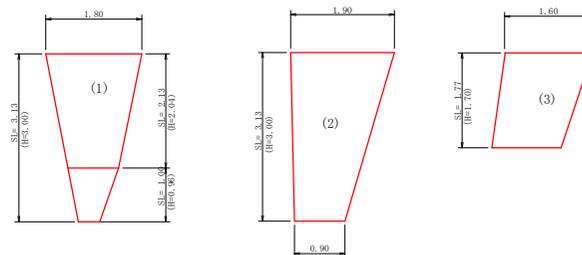


取り壊しコンクリート数量表


区分		
(1)	1/2*(0.30+0.90)*0.96+1/2*(0.90+1.80)*2.04±0.30	1.00
(2)	1/2*(0.90+1.90)*3.00±0.30	1.26
(3)	1/2*(1.30+1.60)*1.70±0.30	0.74
合計		3.00m ³
		6.90t

工事名	R6 渡林 平防治山 奥渡町大越 河川工事 (阻い手橋保型)		
路線名等	大越地区		
工事箇所	海部郡奥渡町大越		
図面名	仮設工取壊し及び新設展開図		
縮尺	図示	図面番号	6
会社名			
事業者名	徳島県南部総合県民局 農林水産部<奥渡>		

仮設作業道平面図 S=1:250

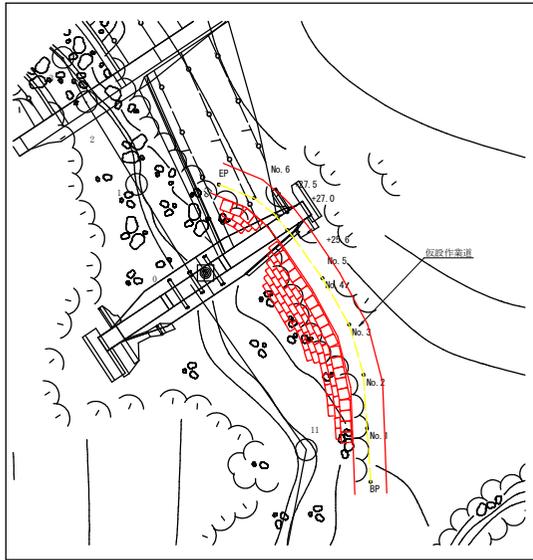


仮設作業道縦断面図 S=1:200

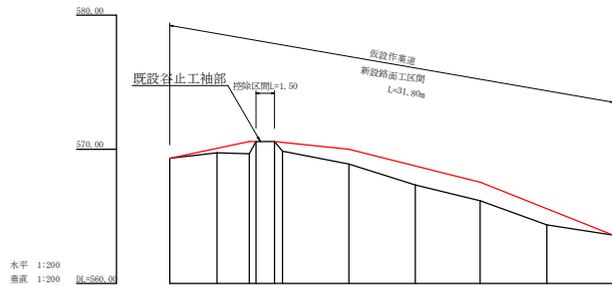

測点	No	EP	No. 6		No. 5		No. 4		No. 3		No. 2		No. 1		B
			距離	高											
水平距離	m		3.54	2.14	2.14	2.14	2.14	2.14	2.14	2.14	2.14	2.14	2.14	2.14	
追加水平距離	m														
垂直距離	m														
追加垂直距離	m														
計画高	m														

仮設作業道横断面図 S=1:100

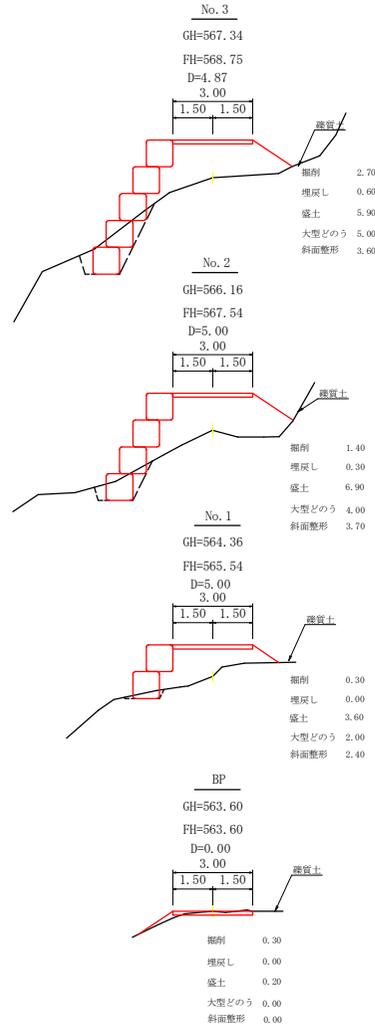


作業道掘削計算表




区分	距離	掘削(盛土)			埋戻し			大型土のう			盛土			斜面整形		
		断面種	平均断面種	体積	断面種	平均断面種	体積	段数	平均断面種	体積	断面種	平均断面種	体積	断面種	平均断面種	体積
BP	0.00	0.00	0.00	0.00	0.00	0.00	0.00	0.00	0.00	0.00	0.00	0.00	0.00	0.00	0.00	
No.1	5.00	0.30	0.30	1.50	0.00	0.00	0.00	2.00	1.00	5.00	0.20	1.90	9.20	0.00	1.20	6.00
No.2	5.00	1.40	0.85	4.25	0.30	0.15	0.75	4.00	3.00	15.00	6.90	5.25	26.25	3.70	3.05	15.25
No.3	4.87	2.70	2.05	9.98	0.60	0.45	2.19	5.00	4.50	22.00	5.90	6.40	31.17	3.60	3.65	17.78
No.4	5.00	6.60	4.65	23.25	1.60	1.10	5.50	9.00	7.00	35.00	4.80	5.35	26.75	0.00	1.80	9.00
No.5	4.98	7.10	6.85	34.11	2.00	1.80	8.90	9.00	9.00	45.00	2.90	3.85	19.17	0.00	0.00	0.00
+25.6	0.60	0.00	3.55	2.13	0.00	1.00	0.60	0.00	4.50	3.00	0.00	1.45	0.87	0.00	0.00	0.00
+25.47	0.00	0.00	0.00	0.00	0.00	0.00	0.00	0.00	0.00	0.00	0.00	0.00	0.00	0.00	0.00	0.00
+27.0	1.40	0.00	0.00	0.00	0.00	0.00	0.00	0.00	0.00	0.00	0.00	0.00	0.00	0.00	0.00	0.00
+27.0	0.00	0.00	0.00	0.00	0.00	0.00	0.00	0.00	0.00	0.00	0.00	0.00	0.00	0.00	0.00	0.00
+27.5	0.50	3.10	1.55	0.78	0.50	0.25	0.13	3.00	1.50	1.00	2.00	1.00	0.50	0.00	0.00	0.00
No.6	2.42	2.30	2.70	6.53	0.30	0.40	0.97	2.00	2.50	7.00	0.90	1.45	3.51	0.00	0.00	0.00
EP	3.54	0.40	1.35	4.78	0.00	0.15	0.53	0.00	1.00	4.00	0.10	0.50	1.77	0.00	0.00	0.00
合計				87.31			19.63			137.00			119.49			48.03

搬入土
 (19,63+137,00+119,49)+87,31=188,81m³
 大型土のう設置 137,00 袋

溶接金網(φ6.0×150×150)配置図 S=1/100

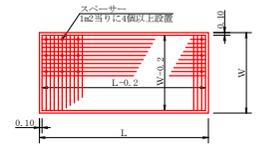

コンクリート路面工(t=15cm)標準断面図 S=1/50

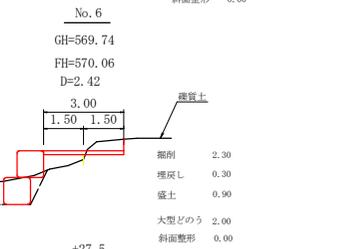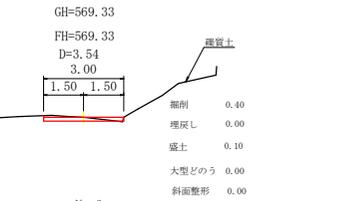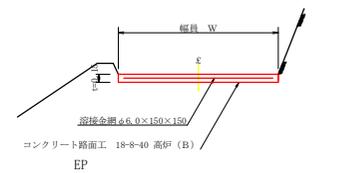

新設コンクリート路面工数量表

コンクリート路面工 (t=15cm)	31.80×3.00	95.40 m ²
溶接金網 φ6.0×150×150	(3.00+4.66)×2.00×0.10	1.89 m ²
	(3.00+2.43)×2.00×0.10	5.49 m ²
	(3.00×3.00)×0.20	1.80 m ²
	95.40-(1.89+5.49+1.80)	86.02 m ²
目地材	(3.00×6.00)×0.15	2.70 m ²

工事名	R6森林予防登山 美波町大越 民間工事 (担い手確保型)		
路線名等	大越地区		
工事箇所	海部郡美波町大越		
図面名	仮設作業道詳細図		
縮尺	図示	図面番号	7
会社名			
事業者名	徳島県南部総合県民局農林水産部 (美波)		